

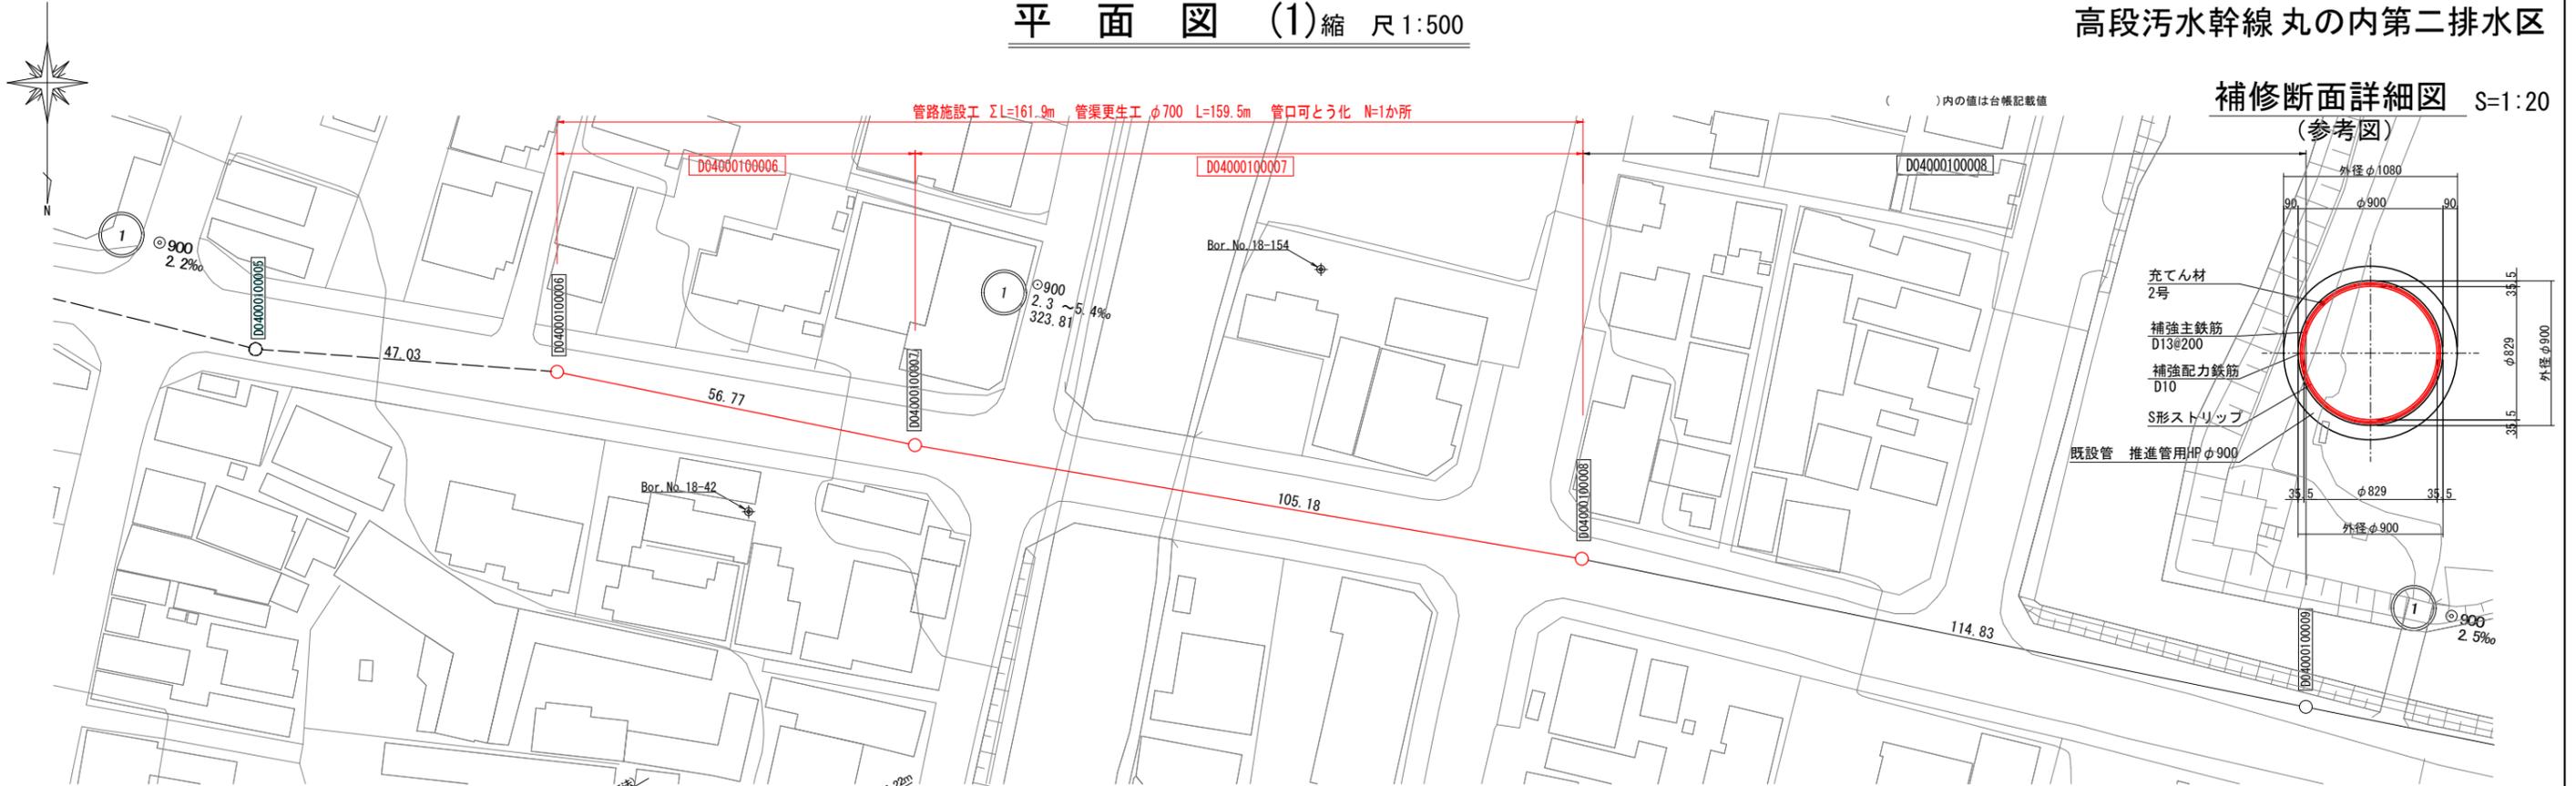


平面図 (1) 縮尺 1:500

高段汚水幹線丸の内第二排水区

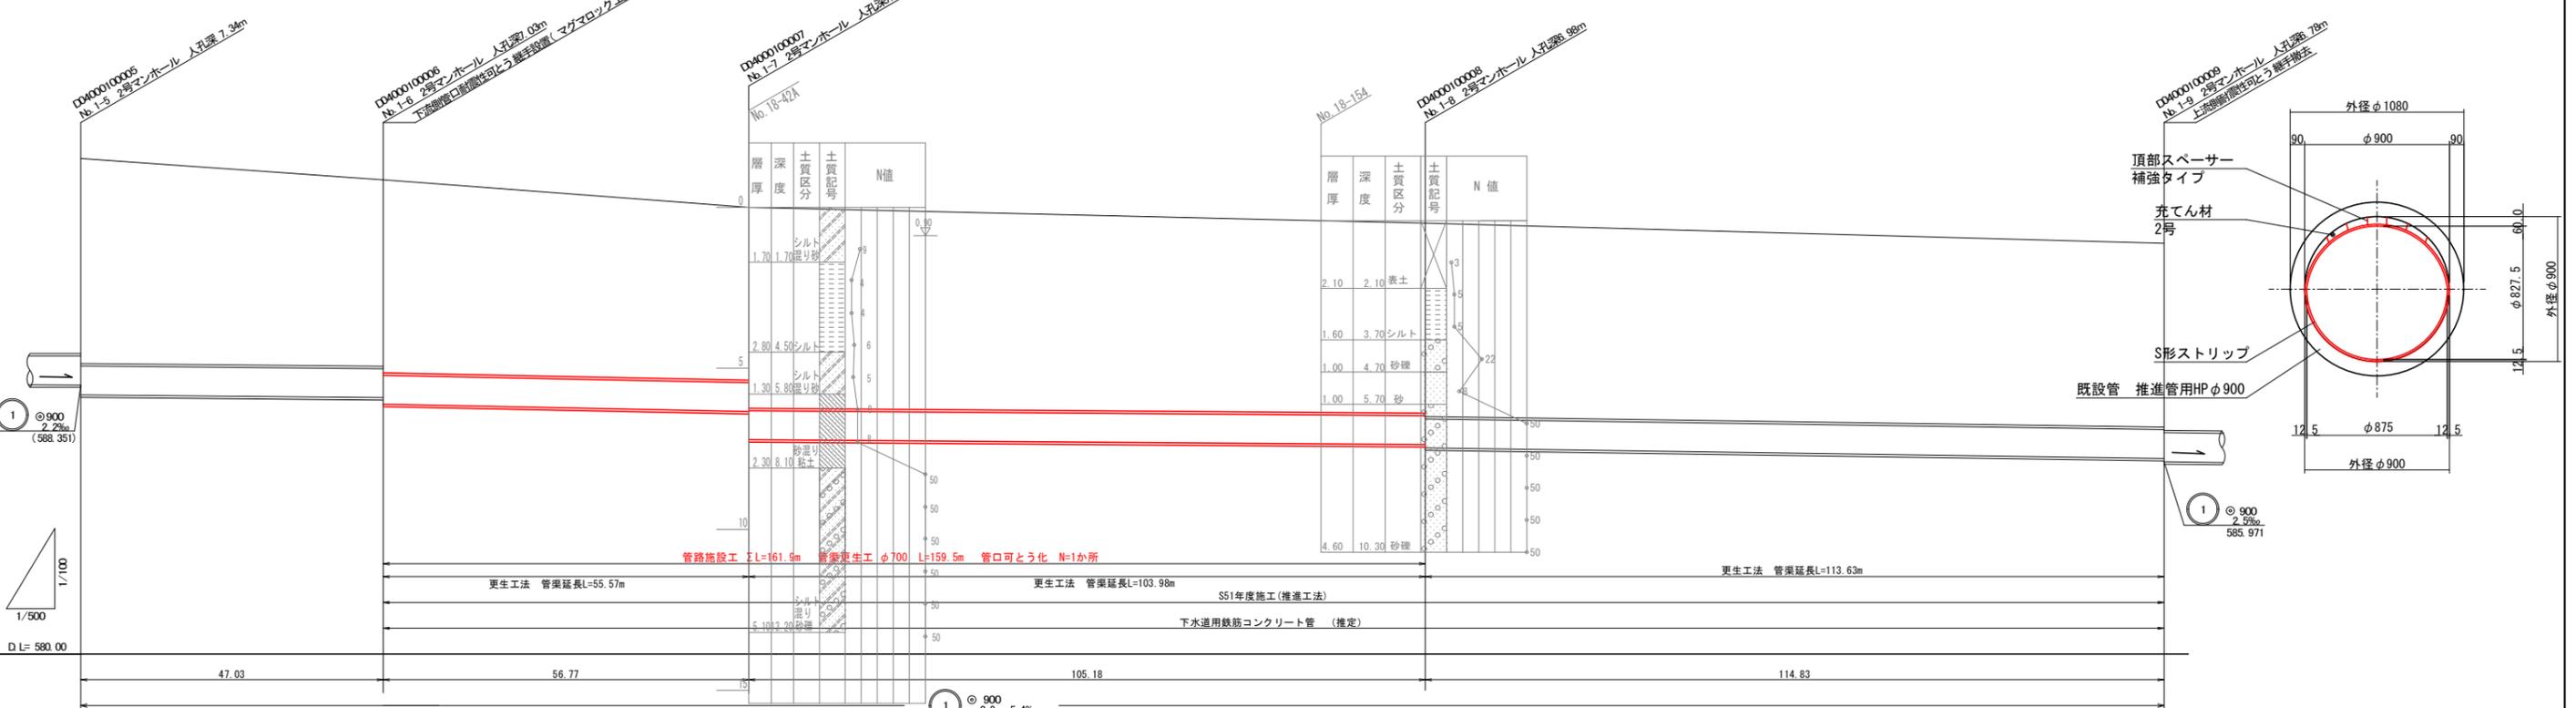

補修断面詳細図 S=1:20

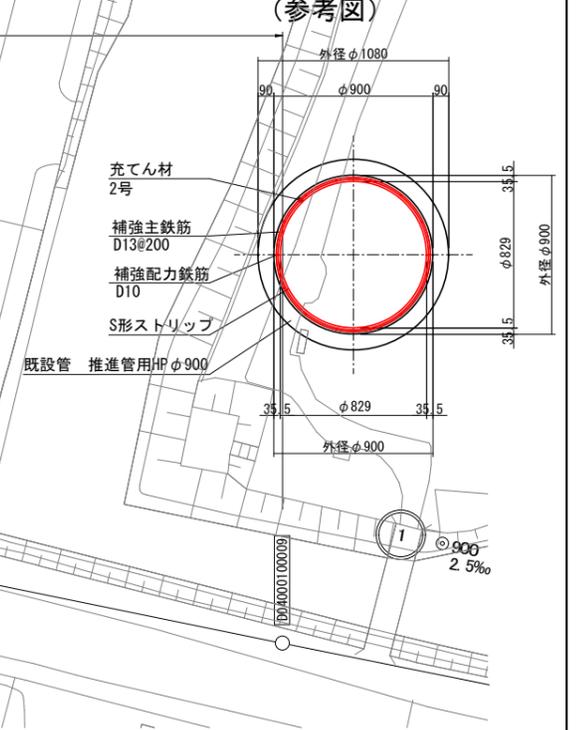

地盤高 (m)	595.38	594.79	593.87	593.38	592.75
土壌高 (m)	6.38	5.88	5.25	5.91	5.71
管底高 (m)	588.042	587.959	586.652	586.500	586.071


令和6年度 公共下水道	
工事名	高段汚水幹線管渠更生工事
箇所名	松本市 丸の内
図面名	平面・縦断面
縮尺	図示 図面番号 3 葉中之 1
松本市 上下水道局	
課長	係長 調査 設計 製図

注1) 所在が確認できない公共物は、宅内配管図等により事前に確認を行うこと。
()内の値は台帳記載値

マンホールと管きよの接続部の耐震化構造図

(参考図) 縮尺free

縦断面図

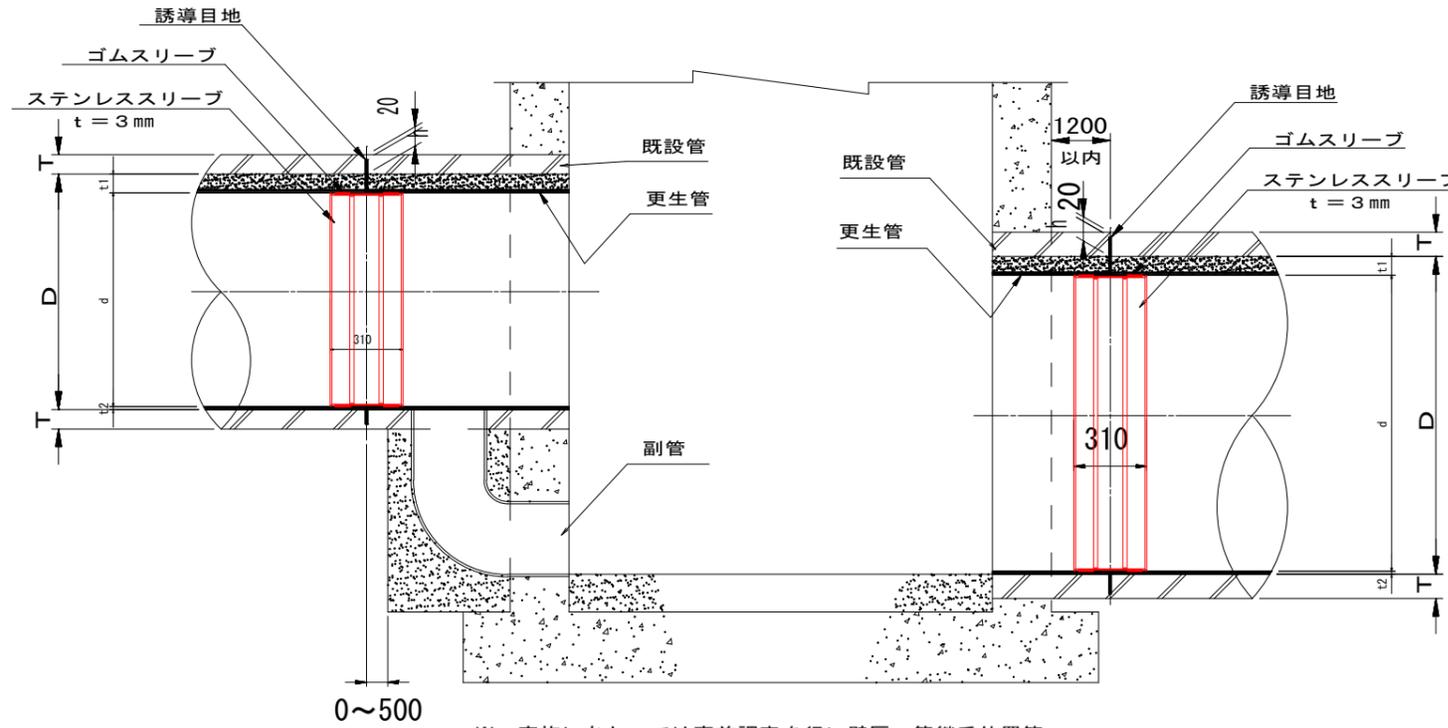

※ 実施にあたっては事前調査を行い壁厚、管継手位置等の結果をもとに誘導目地の位置を決定する。

寸法表

単位：mm

既設管					更生管				備考
D	管種	T	h1	h2	工法	d	t1	t2	
800	外圧管	66	46	20	ダンビー	751	60	12.5	
900	外圧管	75	55	20	ダンビー	851	60	12.5	
1000	外圧管	82	62	20	ダンビー	941	80	12.5	
1100	外圧管	88	68	20	ダンビー	1041	80	12.5	
1200	外圧管	95	75	20	ダンビー	1141	80	12.5	
1350	外圧管	103	83	20	ダンビー	1291	80	12.5	
1500	外圧管	112	92	20	ダンビー	1424	100	17.5	

※ 更生後の管径がφ800未満の場合はステンレススリーブの厚みは2mmとなります。
 ※ 更生後の管径がφ2200を超える場合はステンレススリーブの厚みは4mmとなります。

誘導目地深 = h1 + t1 又は t2

h1 : 既設管誘導目地深

h2 : 管厚残り代

令和6年度 公共下水道				
工事名	高段汚水幹線管渠更生工事			
箇所名	松本市 本庄2丁目			
図面名	マンホールと管きよの接続部耐震化構造図			
縮尺	図示	図面番号	3 葉中 3	
松本市 上下水道局				
課長	係長	照査	設計	